


RZUT KONSTRUKCJI STROPU NAD PIĘTREM - nadbeton klasy C25/30 (B30)

PRZED ZAMÓWIENIEM NALEŻY SPRAWDZIĆ ZGODNOŚĆ WYMIARÓW POMIESZCZEŃ W ŚWIETLE POMIĘDZY ŚCIANAMI

ODPORNOŚĆ OGNIOWA STROPU: REI60

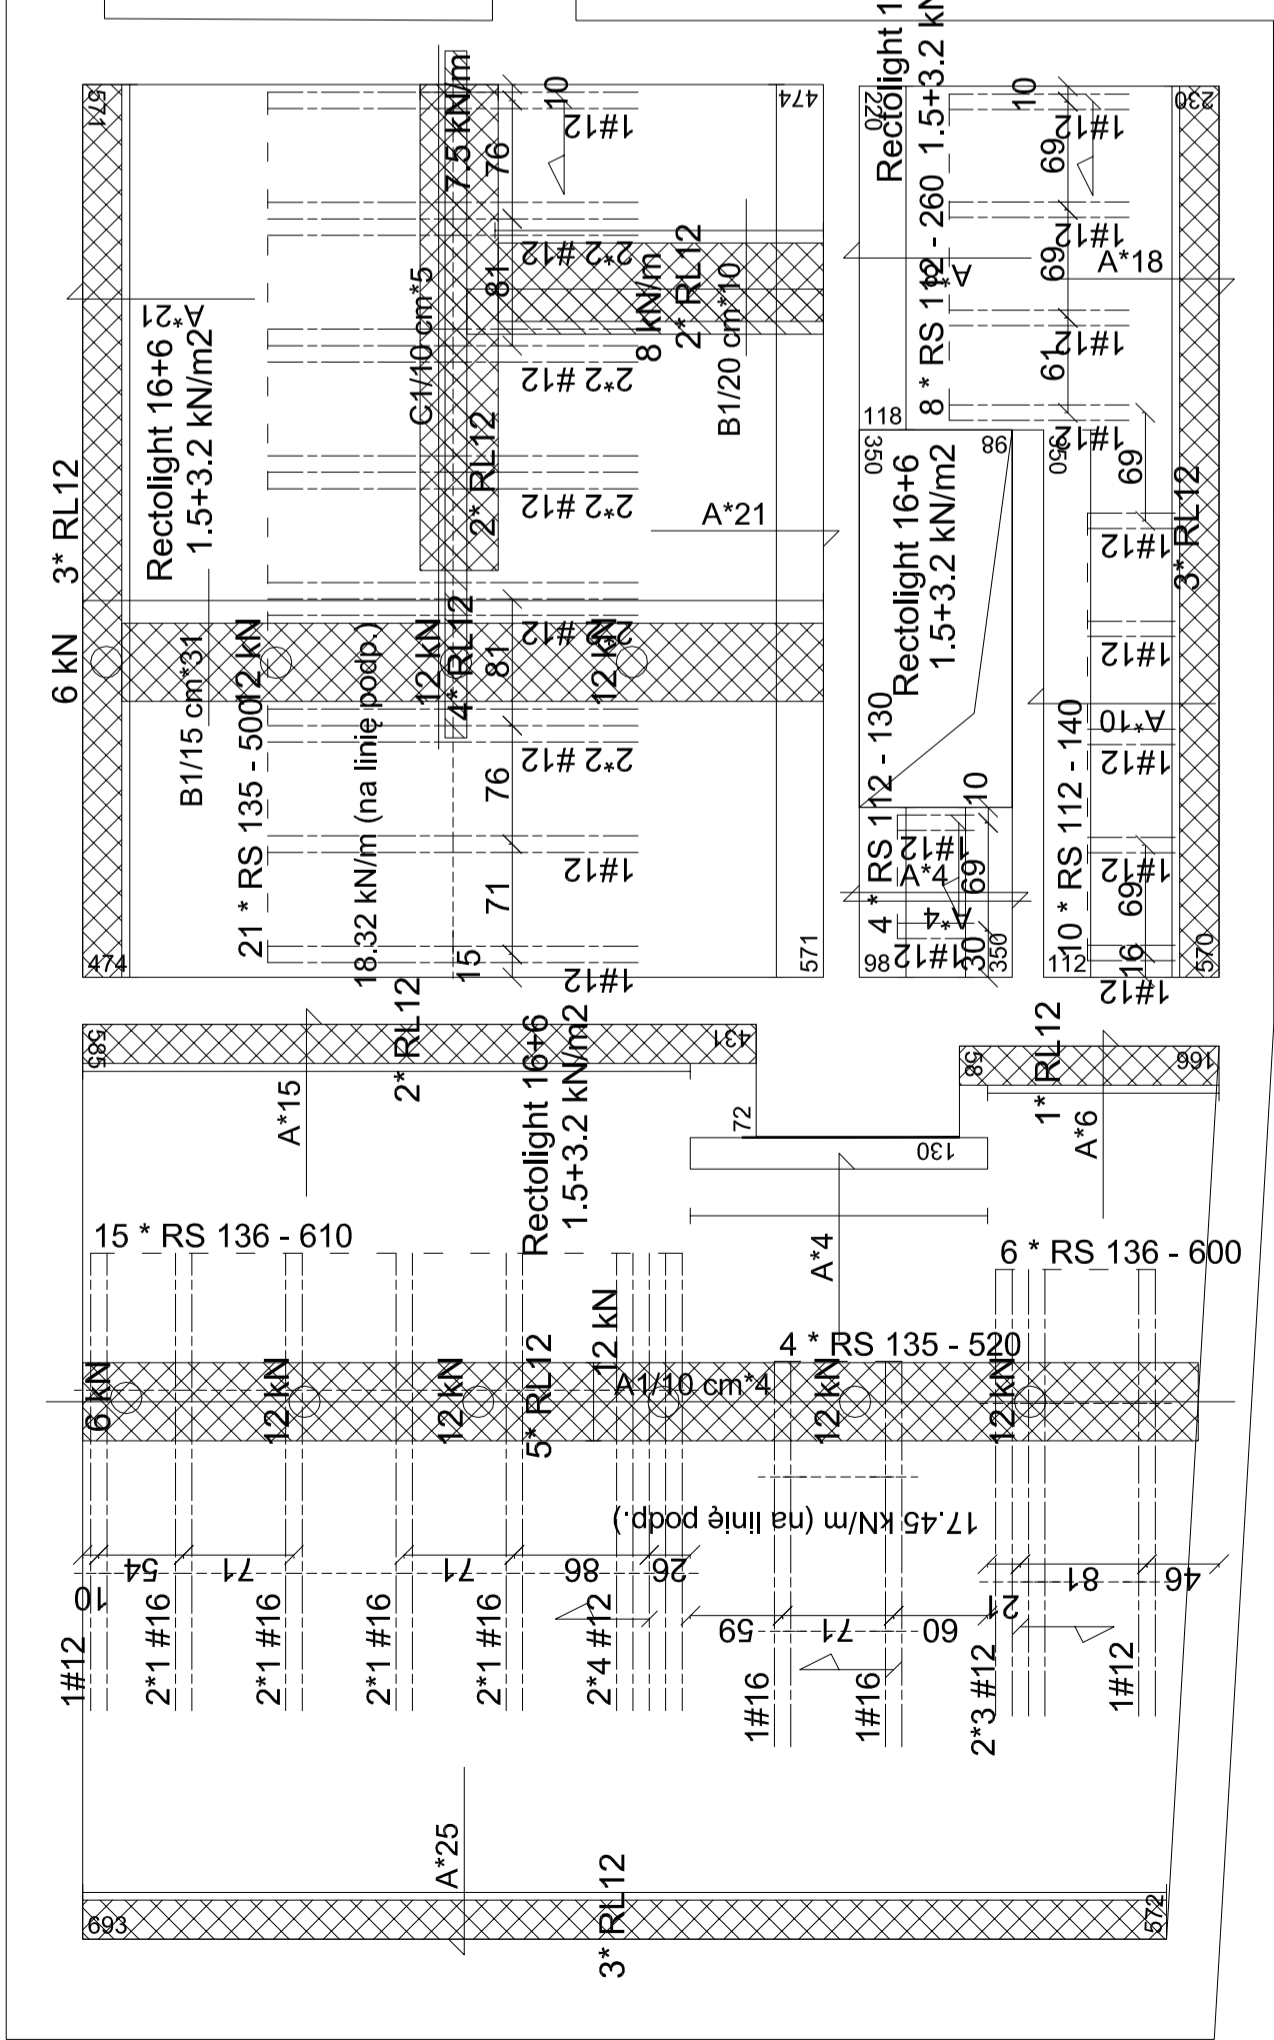

Montaż			fck = C25/30
Oznaczenie	Gr. stropu cm	Pow. m2	
Rectolight (RECTOLIGHT 16)	16+6	85, 16	0, 116

Zbrojenie przypodpoworowe			500 MPa
Ozn.	Rodzaj	śr. mm	Dł. m
A	Pręty odgięte	8	1,20
A1	Pręty proste	10	7,60
B1	Pręty proste	10	1,00
C1	Pręty proste	10	4,50

Waga (t) 0,122

Wypełnienie stropu	
Oznaczenie	Ilość
RECTOLIGHT 12	25
RECTOLIGHT 16	58

Dekle

Oznaczenie	Ilość
Dekiel RL 12	35
Dekiel RL 16	82

Średnicę zbrojenia REI podano na rysunku nad belką RS (jeśli jest wymagane)

Zbrojenie należy układać na stopkach belek z zachowaniem otuliny. Długość pręta REI = długość belki RS

Zbrojenie REI

Oznaczenie	Dł. m
#12	232,00
#16	60,00

Waga (t)	0,301
----------	-------

Wymiany

Oznaczenie	Dł. m	Ilość
do obliczenia	1.9	1

Siatka stalowa

Oznaczenie	Wymiar m	Pow. m2	Ilość
Siatka 5-20x20		110,67	

Belki

Typ	Dł. m	Ilość	Łączące m
RS 136	6,10	15	
RS 136	6,00	6	
Suma częściowa		21	127,50
RS 135	5,20	4	
RS 135	5,00	21	
Suma częściowa		25	125,80
RS 112	2,60	8	
RS 112	1,40	10	
RS 112	1,30	4	
Suma częściowa		22	40,00
Całość		68	293,30

Nazwa obiektu	Budynek wielorodzinny Kategoria obiektu - XIII			
Temat	Przebudowa budynku mieszkalno - usługowego, termomodernizacja, montaż instalacji grzewczej i instalacji ciepłej wody, montaż węża ciepłego.			
Inwestor	Miasto Konin, 62-500 Konin, Plac Wolności 1			
Adres inwestycji	Konin 62-500, ul. Wiosny Ludów 15 dz. geodezyjna nr 202 obręb Starówka, j. ew. m. Konin			
Rysunek	Rzut stropu nad I piętrem			
Branża	konstrukcyjna			
Wykonał	mgr inż. Małgorzata Jarosz Spec. konstrukcyjna upr 10/97	Data 10.2022	Skala: 1 : 50	Nr rys. K2
Opracował	mgr inż. arch. Radosław Nawara	10.2022		